


Planta Baixa auditório Escala 1:75



Planta cobertura auditório Escala 1:75

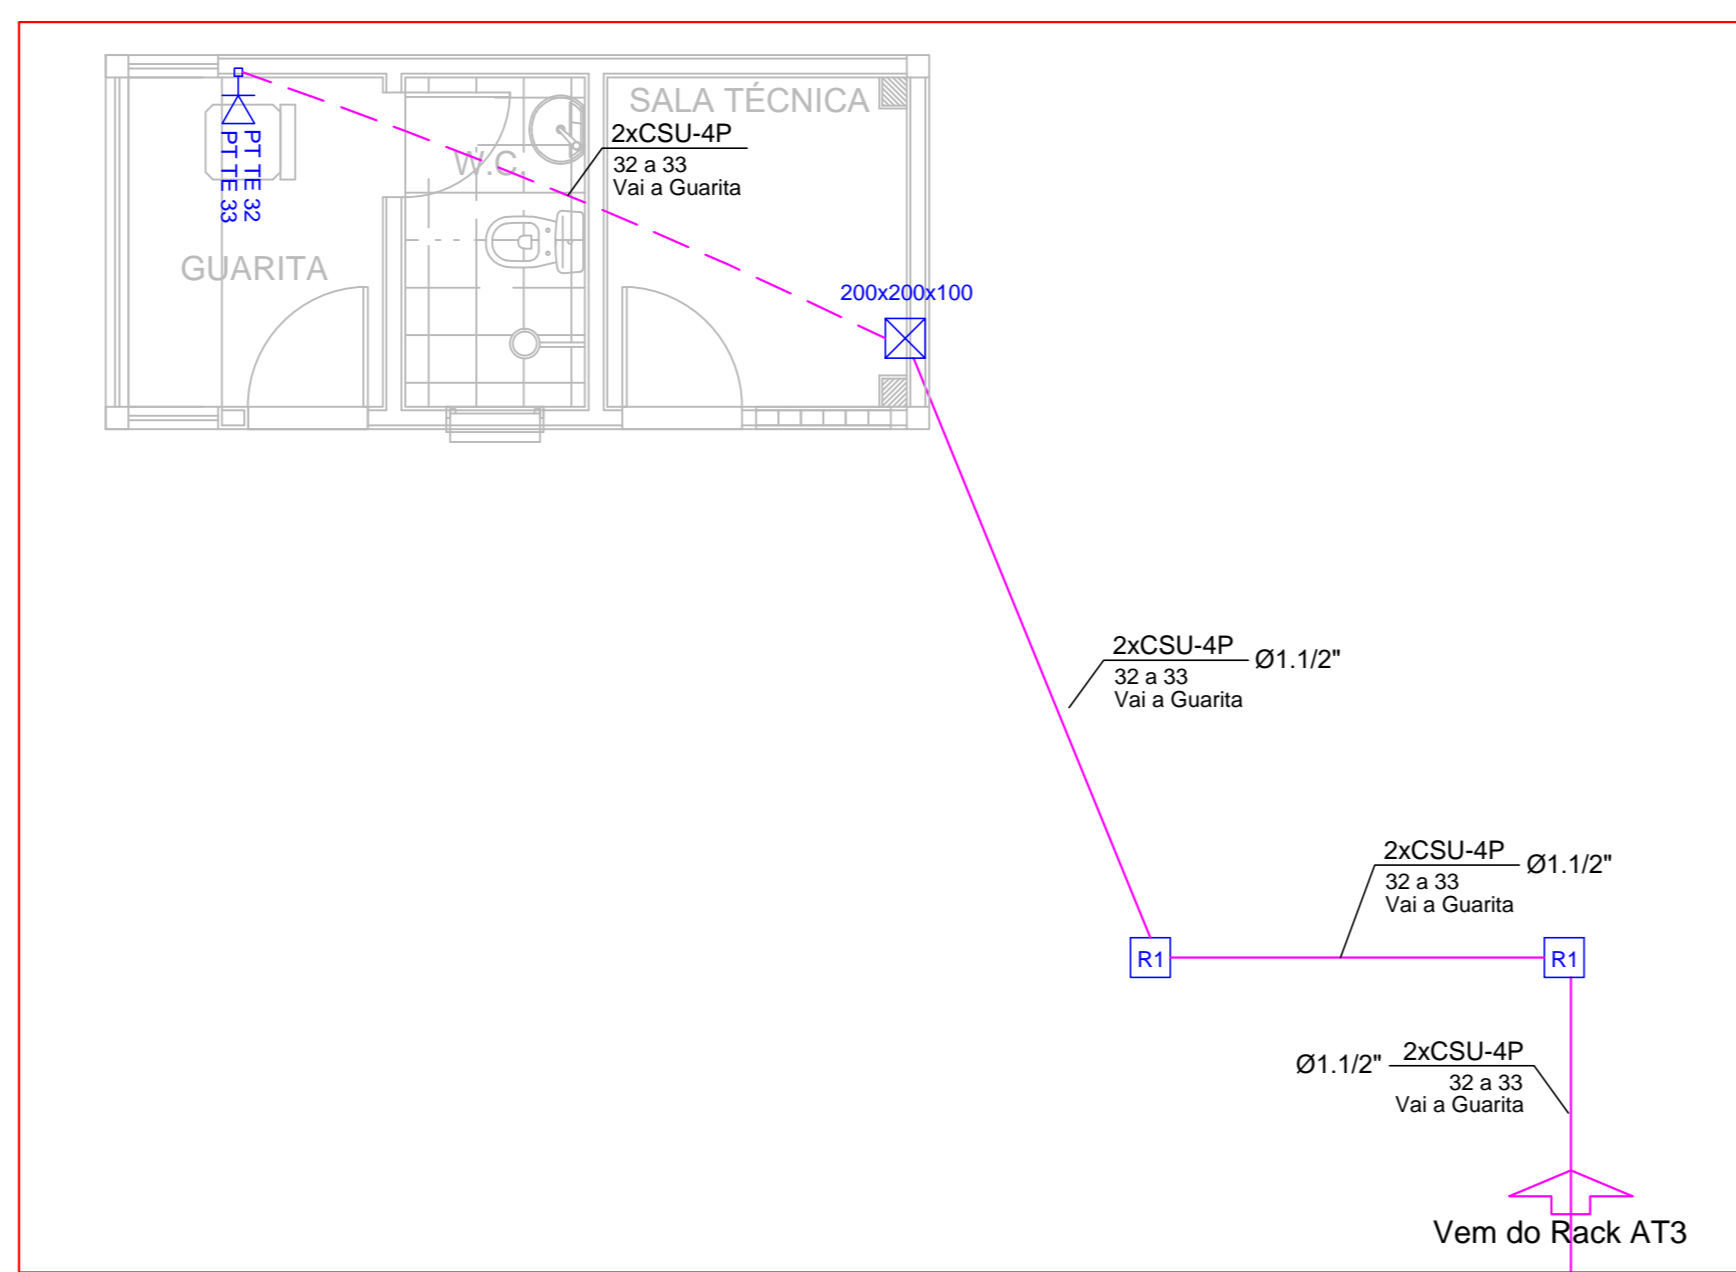


Planta Baixa - Guarita Escala 1:50

NOTA IMPORTANTE:

A fixação dos equipamentos ativos, passivos e acessórios será feita com porca gaxota e parafuso.
 A organização dos cabos e fixação dos cabos no rack será feita por velcro e de cor do cabo utilizado. No interior do Rack esta amarração deverá ser de 15 em 15cm.
 Os patch cords de telefonia e de dados terão que ter cores distintas para facilitar a identificação visual e também identificação numerica através de etiquetas.
 Todos os cabos terão que existir no mínimo 3 metros de sobra organizados na base do rack.
 Padrões de Cores do Cabo UTP, para identificação do tipo de destino, deverá ser:
 Dados - azul
 Voz - amarelo
 Backbone - vermelho
 Os Pontos Deverão ser Certificados quanto a sua velocidade de conexão.

| Lista de Materiais - Térreo | |
|---|---|
| Accessórios Cabeamento - Híbrido | |
| Switch (10/100Base TX - 10/100/1000Base FX)Mbps | 2,00 |
| 24 portas RJ45 - 2 portas SC | 2,00 |
| Accessórios Cabeamento - Metálico | |
| Accessório Bloco conector | 1,00 |
| Basidor + 2 parafusos e bucha S6 | 1,00 |
| Bloco conector | 1,00 |
| 110 DIO - 50 pares | 1,00 |
| Conector RJ45 (CMB) | 18,00 |
| Patch panel | 2,00 |
| 24 posições | 2,00 |
| Plaque RJ45 (CMB) | 96,00 |
| Voice panel | 1,00 |
| 30 portas RJ45 | 1,00 |
| Accessórios Cabeamento - Rack | |
| Caixa de tomadas | 10 unidades padrão NBR-14136 2P+T - 20A/250V 1 pc |
| Guia de cabos fechado | 1U |
| Rack aberto 19" | 4,00 |
| Arnel organizador de cabos | 2,00 |
| Bandeja destapante perfurada | 2,00 |
| Guia de cabos simples | 2,00 |
| Guia de cabos vertical | 2,00 |
| Kit jato niveladores | 2,00 |
| Unidade de ventilação de teto | 1,00 |
| Kit 2 ventiladores | 1,00 |
| Accessórios Cabeamento - Ótico | |
| Conector SC-MM | 11,00 |
| DIO | 6,00 |
| 8 fibras | 1,00 |
| Accessórios p/ eletrodutos | |
| Caixa PVC 4x2" | 13,00 |
| Cabeamento estruturado - metálico | 462" |
| Cabo UTP 6 (24AWG) | 750,50 m |
| Cabo UTP 6 (24AWG)-4 | 210,40 m |
| Cabeamento estruturado - óptico | 4 pares |
| Cabo ótico - interna MM | 12,00 m |
| 4 pares | 12,00 m |
| Caixa de passagem - embutir | |
| Apq. pirâmida (ref. Bium) | 2,00 |
| 200x200x100 mm | 2,00 |
| Caixa de passagem - embutir no piso | |
| Caixa de passagem - R1 (C=60, L=35, A=50)cm | 6,00 |
| Dispositivo de Cabeamento - embutir | |
| Placa 2x4" - Branco | 6,00 |
| 1 módulo - RJ45 | 7,00 |
| 2 módulos - RJ45 | 7,00 |
| Eletroduto PVC flexível | 100,70 m |
| Eletroduto leve 1" | 75,00 m |
| Eletroduto metálico rígido pesado | 50,00 |
| Eletroduto leve 1 1/2" | 50,00 |
| 1 knô de aço galvan. | 1,00 |
| 1 1/2" | 1,00 |
| Rack | 1,00 |
| Abridor padrão - 19" | 1,00 |
| 16U | 1,00 |
| Quadro p/ telefonia | 1,00 |
| Caixa distribuição p/ telefonia N° 4 (A=40, L=40, P=12)cm | 1,00 |

| Lista de Materiais - Superior | |
|--|----------|
| Accessórios Cabeamento - Metálico | |
| Conector RJ45 (CMB) | 13,00 |
| Accessórios p/ eletrodutos | |
| Caixa PVC 4x2" | 7,00 |
| Cabeamento estruturado - metálico | 462" |
| Cabo UTP 6 (24AWG) | 210,40 m |
| Cabo UTP 6 (24AWG)-4 | 210,40 m |
| Dispositivo de Cabeamento - embutir | |
| Placa 2x4" - Branco | 1,00 |
| 1 módulo - RJ45 | 6,00 |
| 2 módulos - RJ45 | 6,00 |
| Eletroduto PVC flexível | 46,00 m |
| Eletroduto leve 1" | 46,00 m |


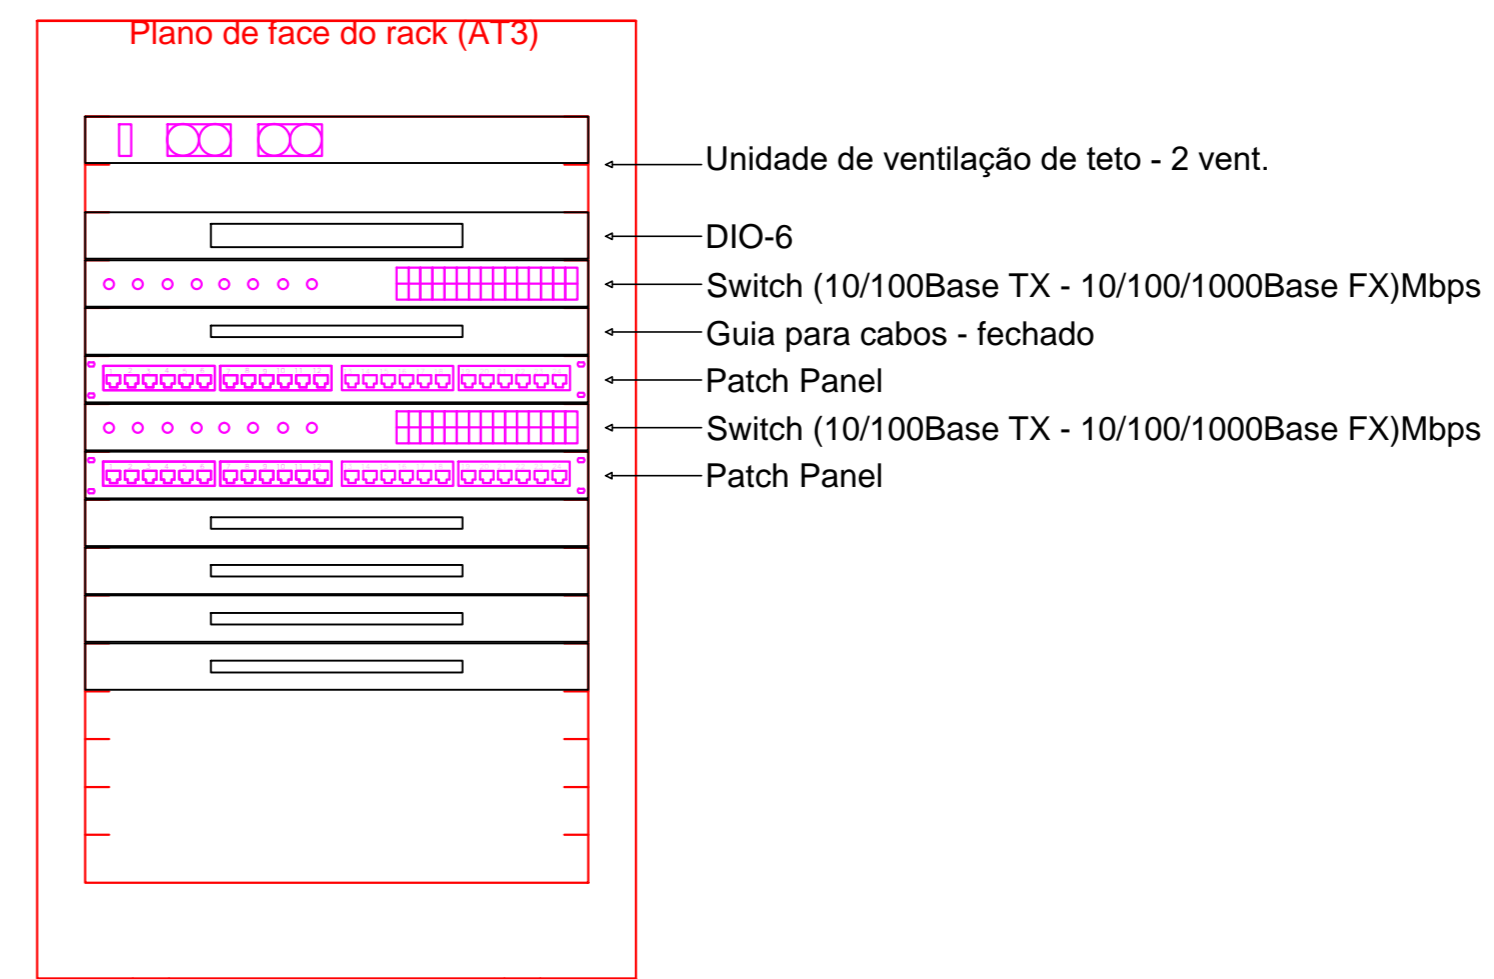


| Legenda | |
|---------|--------------------------------------|
| PC | Rack padrão 19" - porta acrílico |
| CH | Central PABX |
| CD | Caixa de distribuição p/ telefonia |
| CH | Curva horizontal 90° |
| SL | Saída Lateral para eletroduto |
| TM | T horizontal 90° |
| TM | Terminal |
| TE | Tomada sobrepor RJ45 - 0,30m do piso |
| TE | Tomada sobrepor RJ45 - 1,20m do piso |
| TE | Tomada sobrepor RJ45 no teto |
| TE | Eletroduto Flex. no teto ou parede |
| TE | Eletroduto Flex. no piso |
| TE | Eletroduto Flex. no teto |

| Legenda das indicações | |
|------------------------|---|
| CH | Curva horizontal 90° |
| DIO-6 | Distribuidor Interno Óptico |
| 12U | Gabinete de Parede 19" - porta acrílico cristal - 12U x 470mm |
| 36U | Rack com rodízio 19" - porta acrílico cristal - 36U x 570mm |
| PP | Patch Panel |
| SW | Switch (10/100Base TX - 10/100/1000Base FX)Mbps |
| TM | T horizontal 90° |
| TM | Terminal |
| SL | Saída Lateral para eletroduto 1" |
| BER | Bloco de Engate Rápido |
| PABX | PABX |
| IN | Pav. Inferior |
| TE | TÉRREDO |
| SU | Pavimento Superior |
| CP/CTP/APL | Cabo Primário Telefônico |
| CSU | Cabo Secundário UTP |
| CF/AMM | Cabo Fibra Óptica Multimodo |
| CF/SM | Cabo Fibra Óptica Single-Modo |

- OBS.:**
- 1) EQUILIBRANÇA DE ELETRODUTOS (MEDIDAS EXTERNAS)
 Ø32mm-1/2" Ø40mm-1 1/2" Ø75mm-2 1/2"
 Ø32mm-3/4" Ø50mm-1 1/2" Ø80mm-3"
 Ø32mm-1" Ø60mm-2" Ø100mm-4"
 - 2) ELETRODUTOS NÃO COTADOS Ø32mm (1")
 ELETROCALHAS NÃO COTADOS 75x50mm
 - 3) TODOS EQUIPAMENTOS E MATERIAIS DEVERÃO ATENDER A TODAS AS ESPECIFICAÇÕES CONFORME MEMORIAL DESCRITIVO.
 - 4) TOMADAS RJ45 SERÃO DA LINHA MODULAR CAT. 06
 - 5) OS CABOS UTP DEVERÃO ATENDER AS NORMAS TÉCNICAS VIGENTES E SER DE CAT. 06
 - 6) TODOS PONTOS DE SAÍDA DO CABEAMENTO E SAÍDAS DOS PATCH PANELS DEVERÃO POSSUIR ANÁLISE DE IDENTIFICAÇÃO
 - 7) TODAS AS TAMPAS DE TOMADAS RJ45 E PAINEL DO PATCH PANEL CORRESPONDENTE DEVERÃO SER IDENTIFICADAS COM ETIQUETA ADESIVA DE ALTA RESISTÊNCIA
 - 8) DEVERA SER LIMITADO A 90cm A DISTANCIA (INTERIORES) DE CADA CABO DE DADOS, DESDE O RACK ATÉ O PONTO DE TRABALHO (TOMADAS).
 - 9) TODA A TUBULAÇÃO DEVERA CONTER ARAME GUIA GALVANIZADO 16AWG PARA POSTERIOR FIXAMENTO DOS CABOS.
 - 10) A DISTANCIA MÁXIMA DESTRANÇADA DO PAR NA CONEXÃO NÃO DEVERA SER MAIOR QUE 13mm.
 - 11) MANTER RAIO DE CURVATURA DO CABO NO MÁXIMO 4 VEZES O DIÂMETRO DO CABO.
 - 12) NÃO EXCEDER A 11kg DE TENSÃO DE TRACIONAMENTO DOS CABOS.
 - 13) USAR MATERIAIS (CONJUNTORES) COM MESMA IMPEDÂNCIA PARA CONECTAR, EVITANDO PERDA DE RETORNO (RETORN LOSS)
 - 14) USAR PATCH CABLES E ADAPTER CABLE, CATEGORIA 6 DE ALTO DESEMPENHO.
 - 15) TODOS OS CABOS DE DADOS DEVEM ESTAR FÍSICAMENTE SEPARADOS DOS CONDUTORES DE REDE ENERGIA.

| Pontos de Cabeamento - Biblioteca/Auditório | | | | |
|---|----------|-----------|----------|-----------|
| NOME | VOZ | DADOS | WIRELESS | TOTAL |
| PALCO | 1 | 1 | - | 14 a 15 |
| AUDITÓRIO | - | - | - | 16 |
| SALA TÉCNICA | 2 | 2 | - | 17 a 20 |
| BIBLIOTECA TÉRREO | 3 | 7 | 1 | 21 a 31 |
| BIBLIOTECA SUPERIOR | - | 13 | - | 1 a 13 |
| GUARITA | 1 | 1 | - | 32 a 33 |
| TOTAL | 7 | 24 | 2 | 33 |

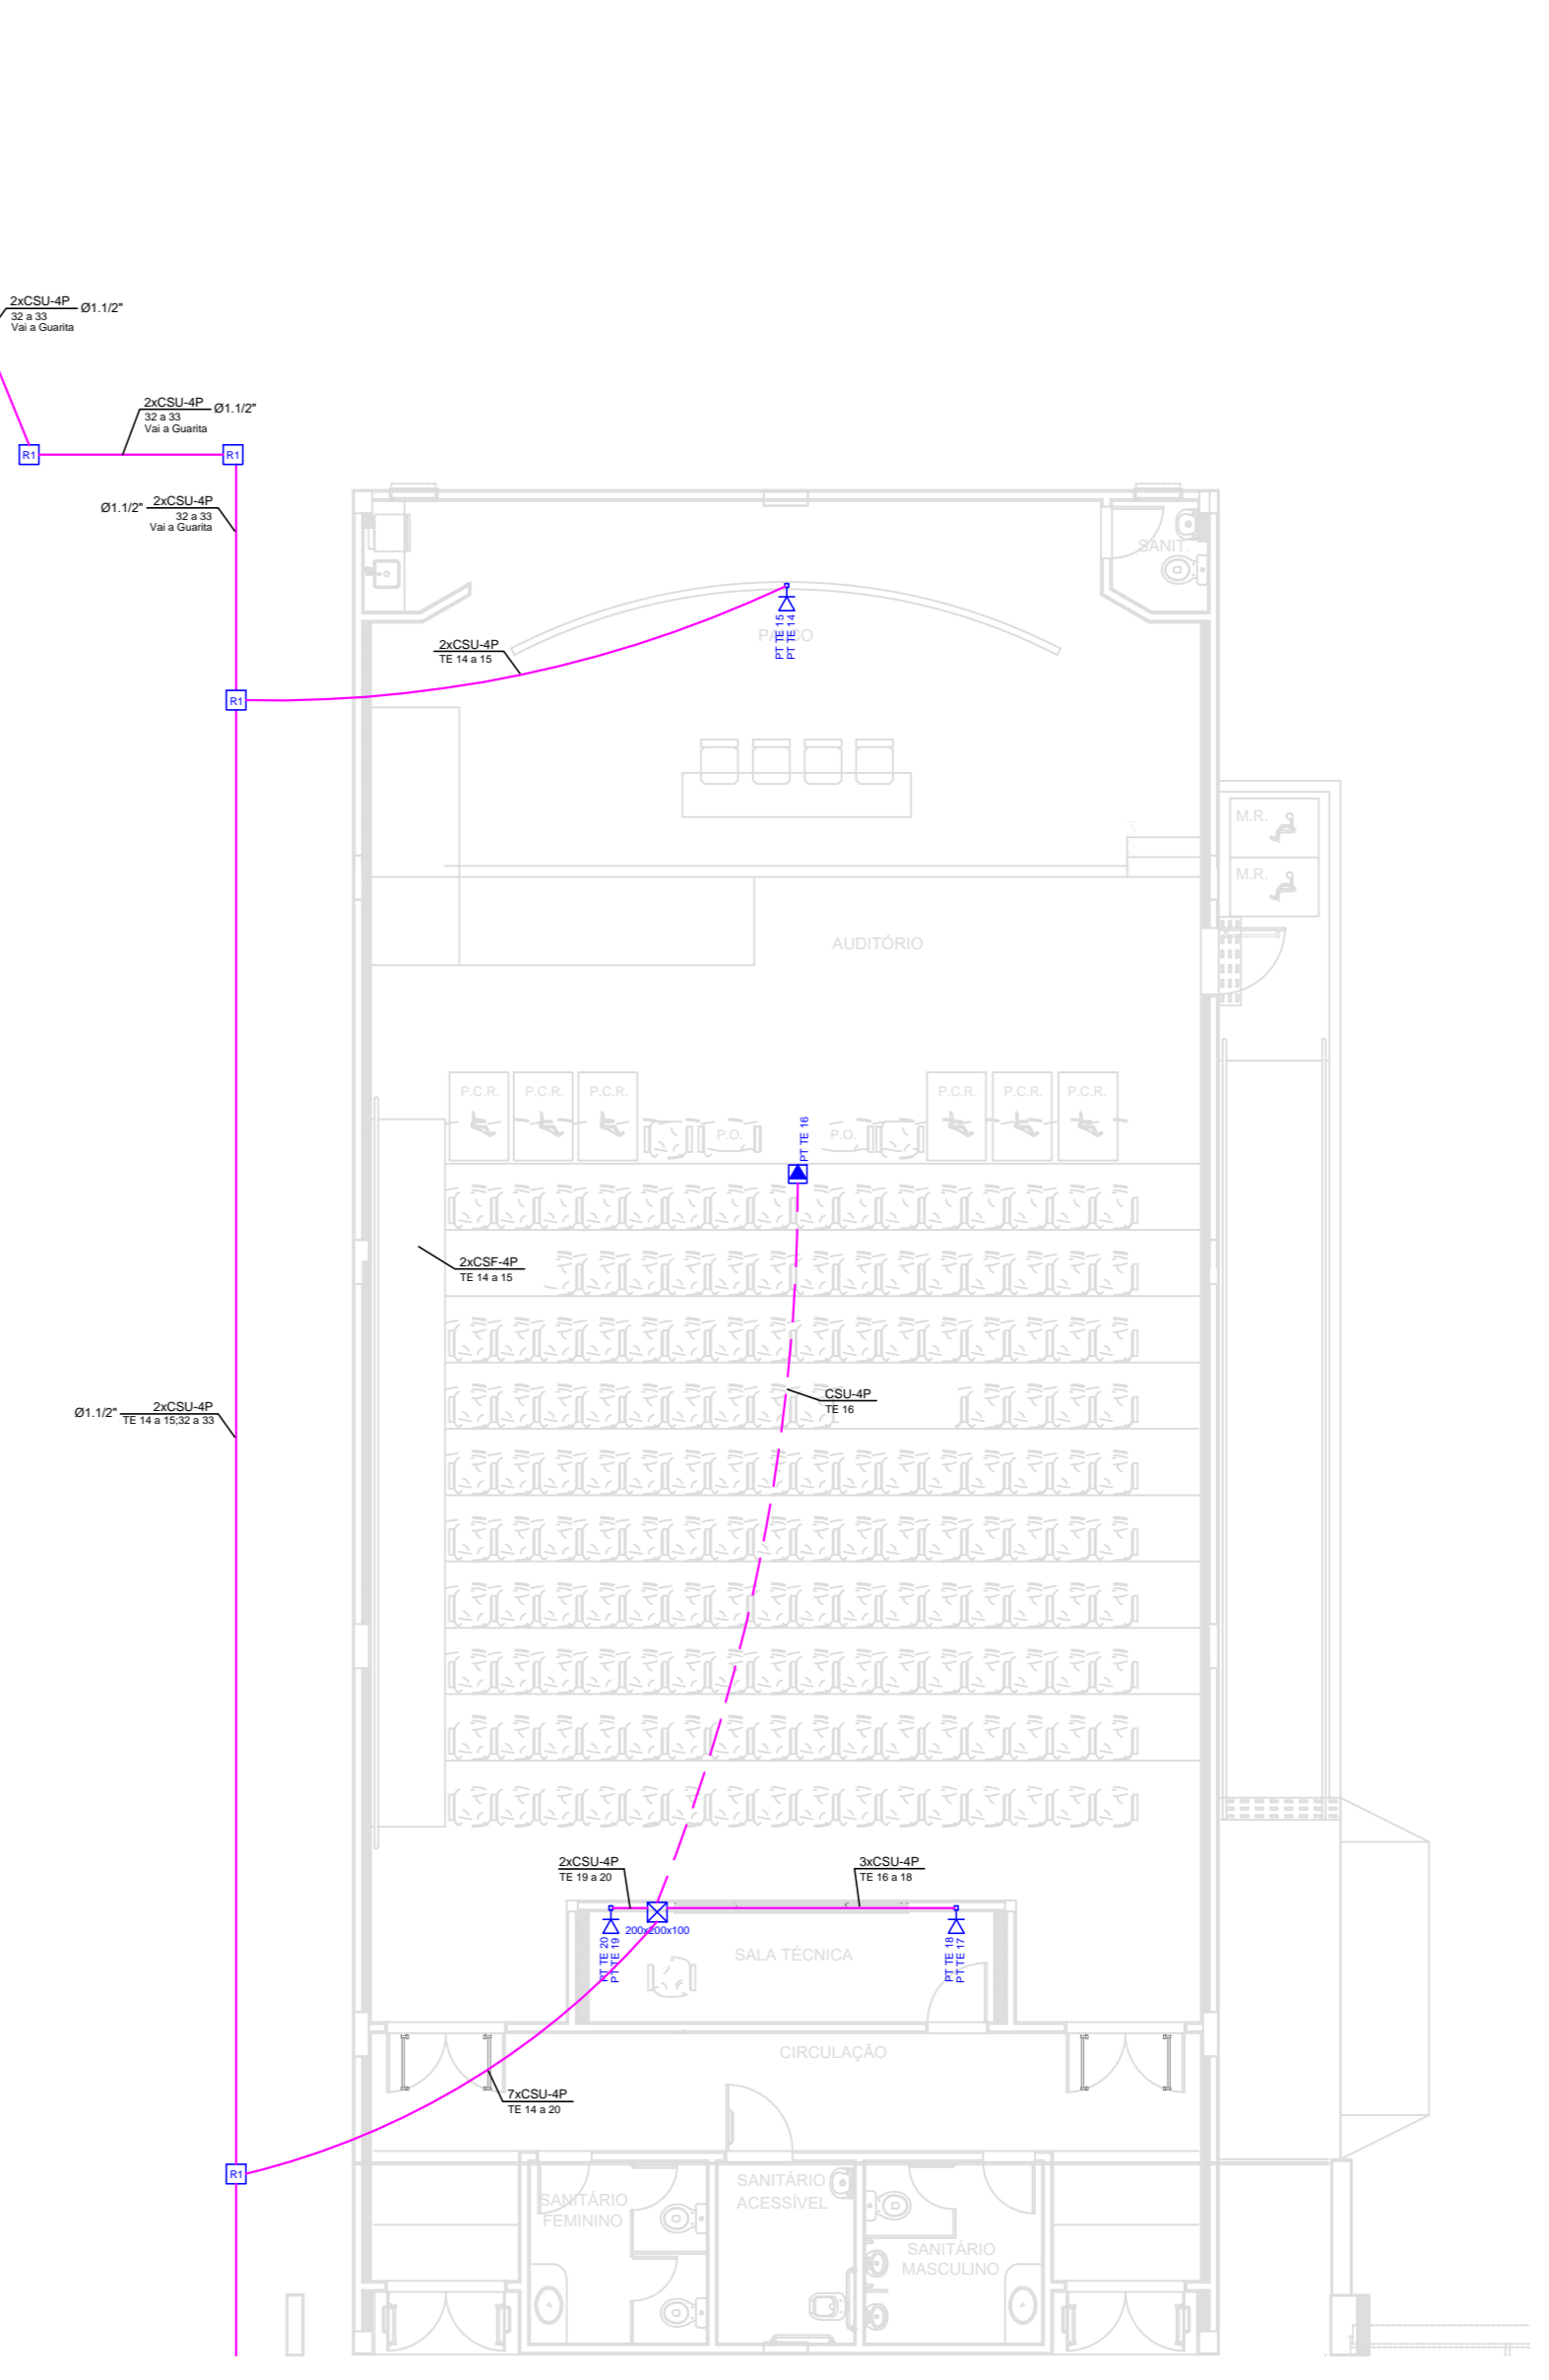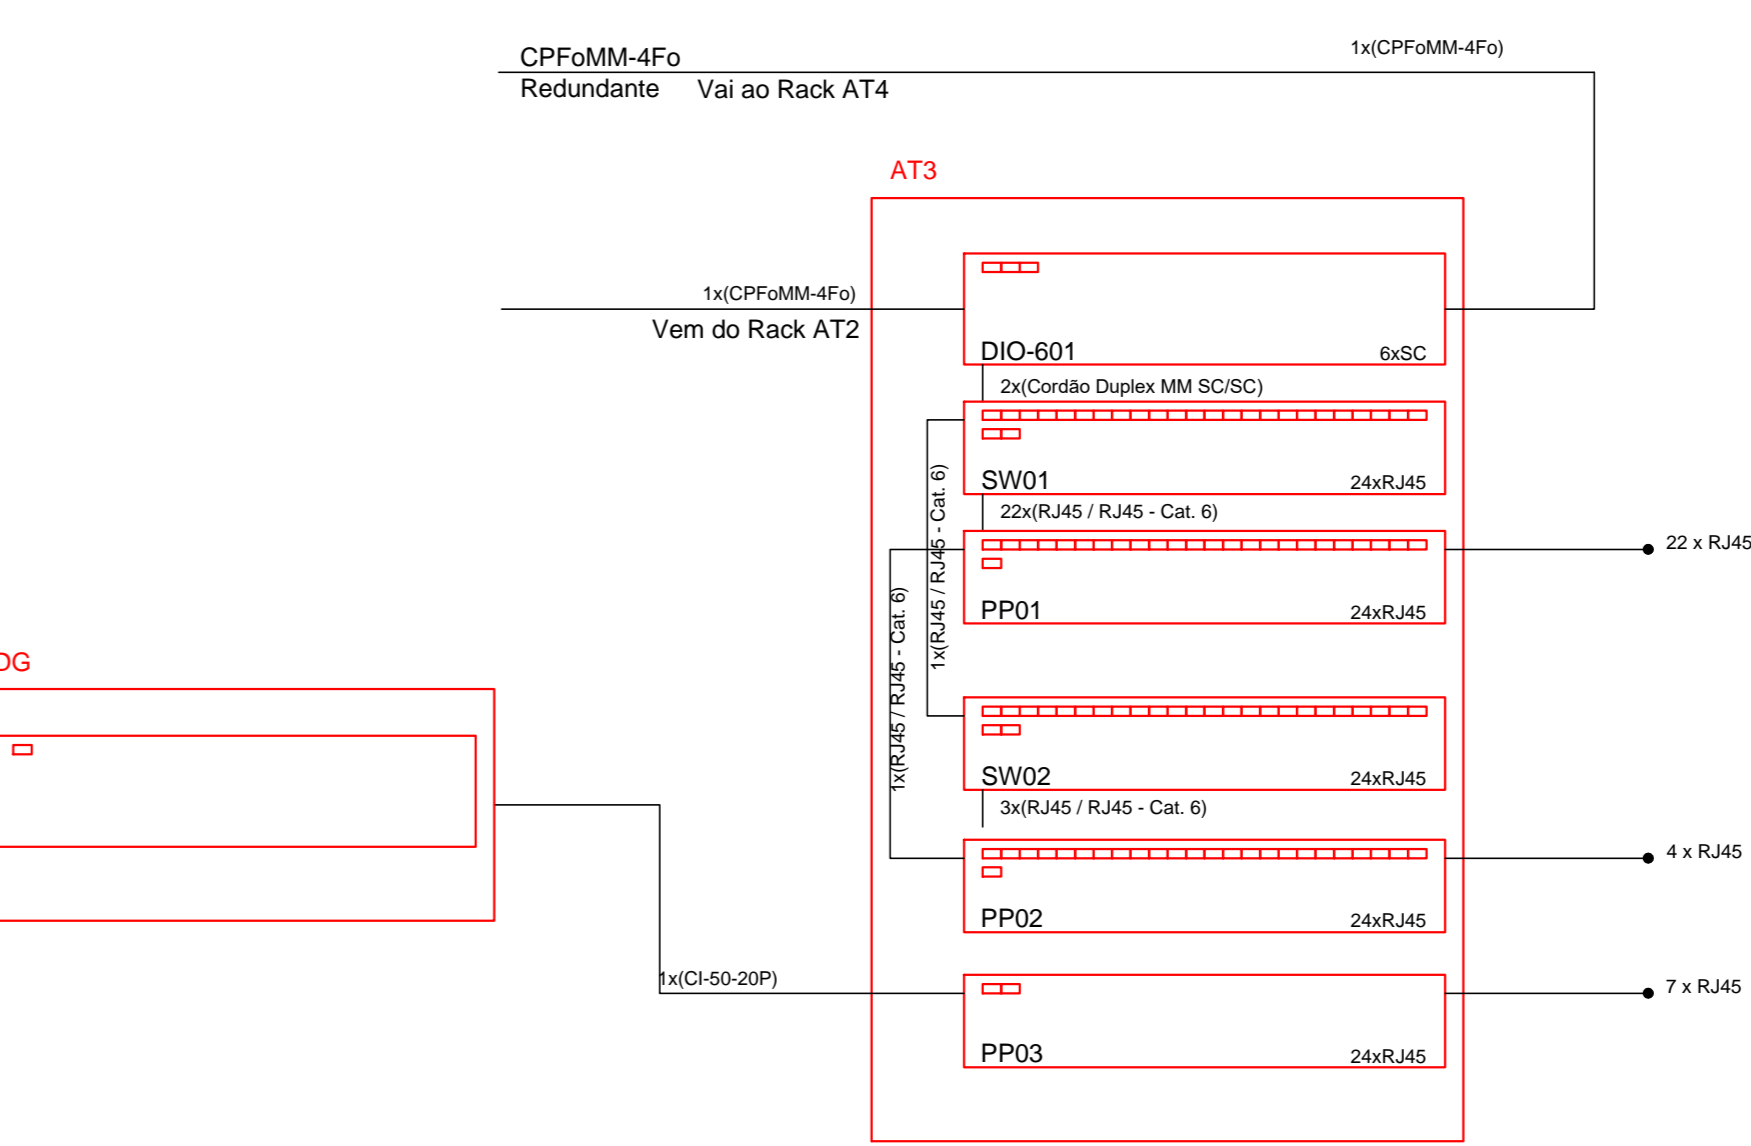

Planta Baixa - Auditório e Guarita Escala 1:200

CABEAMENTO

SETOR: RECANTO DAS EMAS, BRASÍLIA-DF
 ENDEREÇO: AV. MONJOLO, CHÁCARA 22, NÚCLEO RURAL, MONJOLO
 PROPRIETÁRIO: INSTITUTO FEDERAL DE EDUCAÇÃO, CIÊNCIA E TECNOLOGIA DE BRASÍLIA
 RESP. TÉCNICO: _____

PROPRIETÁRIO: INSTITUTO FEDERAL DE EDUCAÇÃO, CIÊNCIA E TECNOLOGIA DE BRASÍLIA

AUTOR DO PROJETO: _____

RESP. TÉCNICO: _____

| | | |
|--|---|-------------------------|
| | IFB - CAMPUS RECANTO DAS EMAS CONTEÚDO: - Planta Baixa - Auditório e Guarita - Planta Baixa - Pav. Térreo - Planta Baixa - Guarita - Legenda - Notas e Observações | PRANCHA 01/02 |
| | [ÁREA CONSTRUÇÃO: 297,27m²] INSTITUTO FEDERAL DE EDUCAÇÃO, CIÊNCIA E TECNOLOGIA DATA: JULHO DE 2017 ESCALA: ver nos desenhos DESENHO:IFB | |